




橋梁一般図 S=1:2000

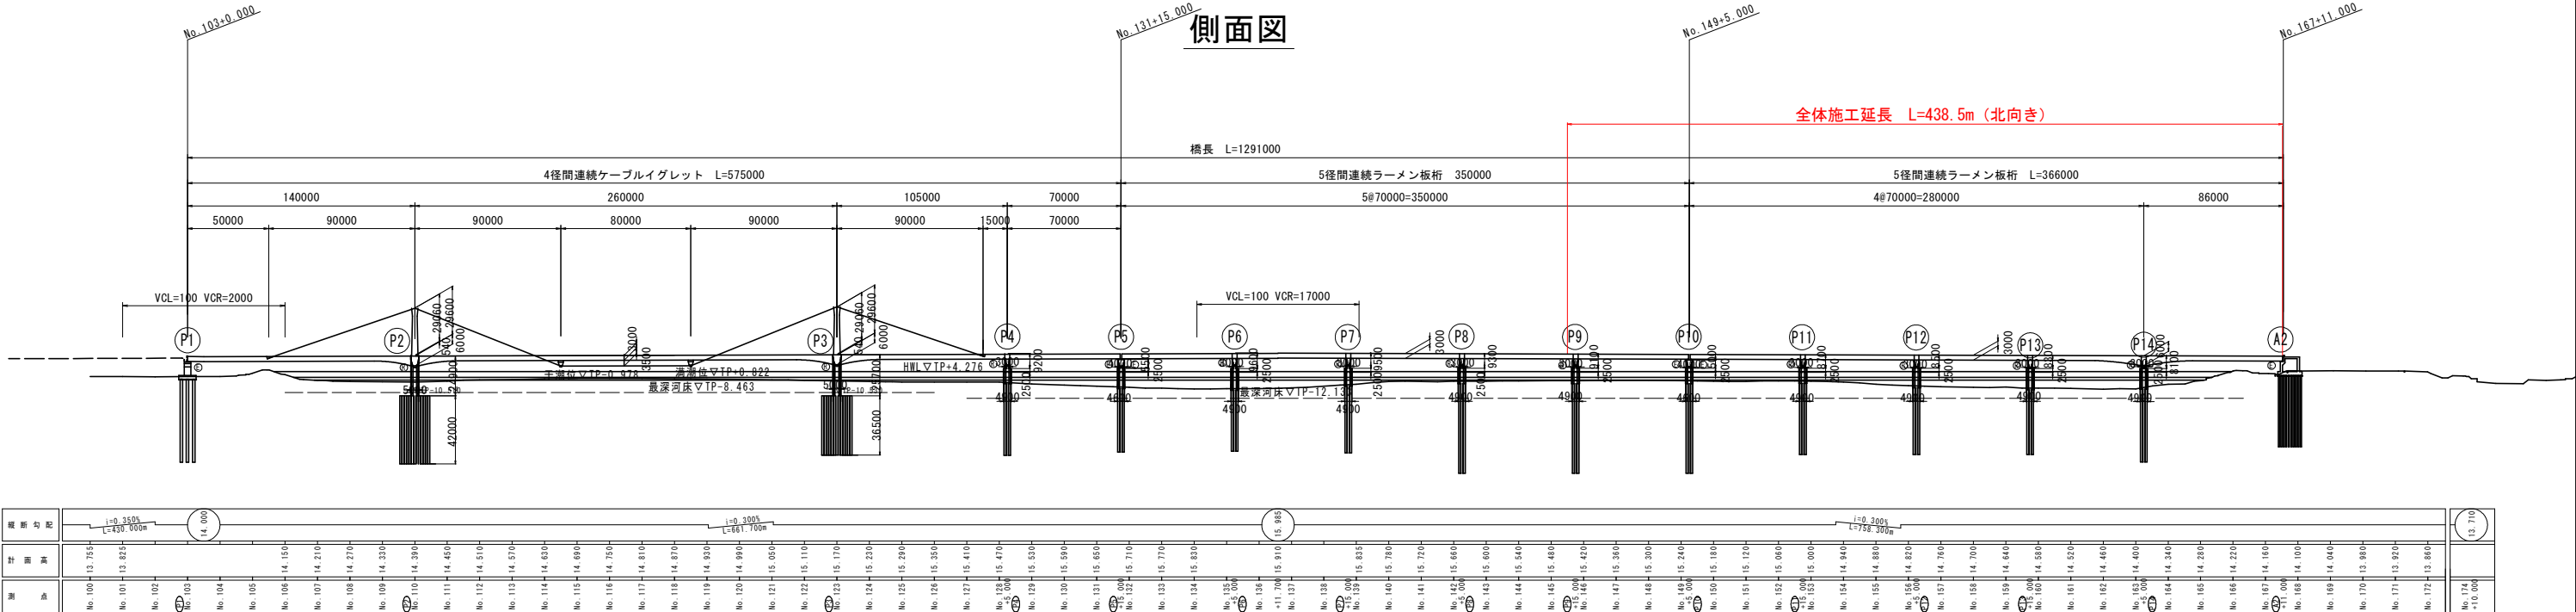

## 平面图

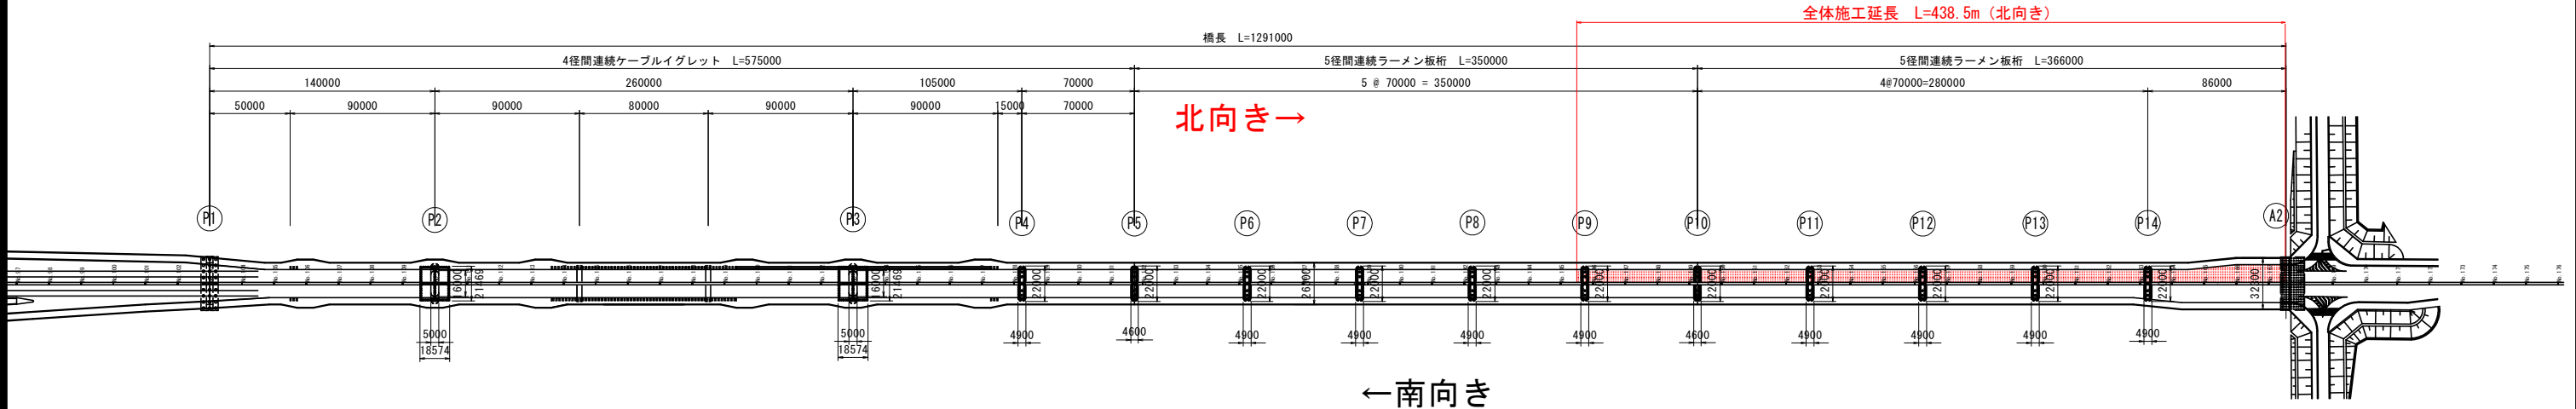

## 断面图 S=1:100

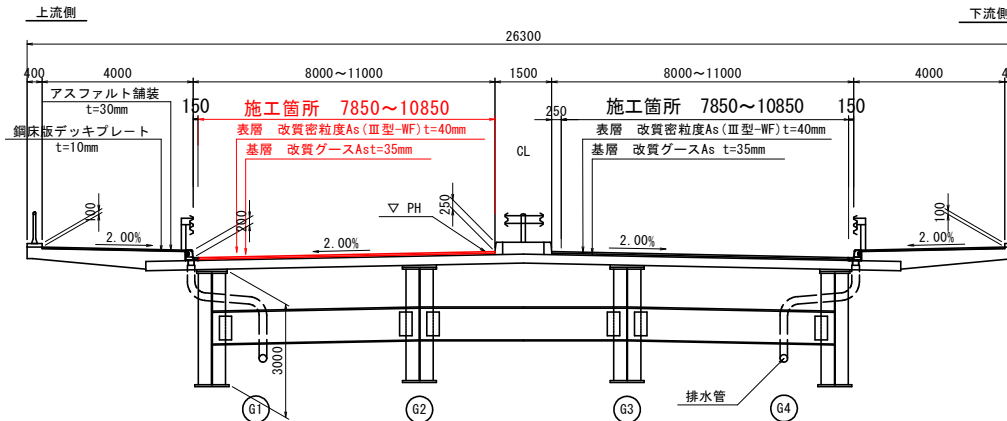

【橋梁諸元】		
橋 長	1291.000m	
桁 長	575.000m+350.000m+366.000m	
道 路 規 格	第4種 第1級	
荷 重	B活荷重	
形 式	上 部 工	4径間ケ-ブルイグレット、5径間連続ラーメン板桁×2
	下 部 工	ラーメン式橋台（杭基礎）、壁式橋脚（鋼管矢板基礎）
径 間 長	140.00m+90.00m+80.00m+90.00m+105.00m+70.00m + 5@70.00m+4@70.00m+86.00m	
有 効 幅 員	4.00m+（8.00m～11.00m）+（8.00m～11.00m）+4.00m	
横 断 勾 配	歩道部 2 % 直線片勾配	車道部 2 % 直線両勾配
縦 断 勾 配		
地 震 係 数	Kh=0.30	
使 用 床 版	車 道 部	サンドイッチ型合成床版
	歩 道 部	鋼床版
使用コンクリート	上 部 工	圧縮強度 $\sigma_{ck}=45\text{N/mm}^2$ 、30N/mm2
	下 部 工	圧縮強度 $\sigma_{ck}=30\text{N/mm}^2$ 、24N/mm2
使 用 鋼 材	上 部 工	SM400、SMA90Y、SM570
	下 部 工	SD345、SKY400、SKY490
水 位	HWL=TP+4.276	
適用示方書	道路橋示方書・同解説Ⅰ～Ⅶ（平成8年12月）	


## 実施設計図面

工事名	R7環土 徳島環状線（阿波しらさぎ大橋） 徳・川内池 舗装修繕工事		
路線名等	徳島環状線		
工事箇所	徳島市川内町鶴島池（阿波しらさぎ大橋）		
図面名	橋梁一般図		
縮尺	1:2000	図面番号	1 / 3
会社名			
事業者名	徳島県東部県土整備局＜徳島＞		


舗装詳細図(その1) S=1:600

全体マーク図

平面図

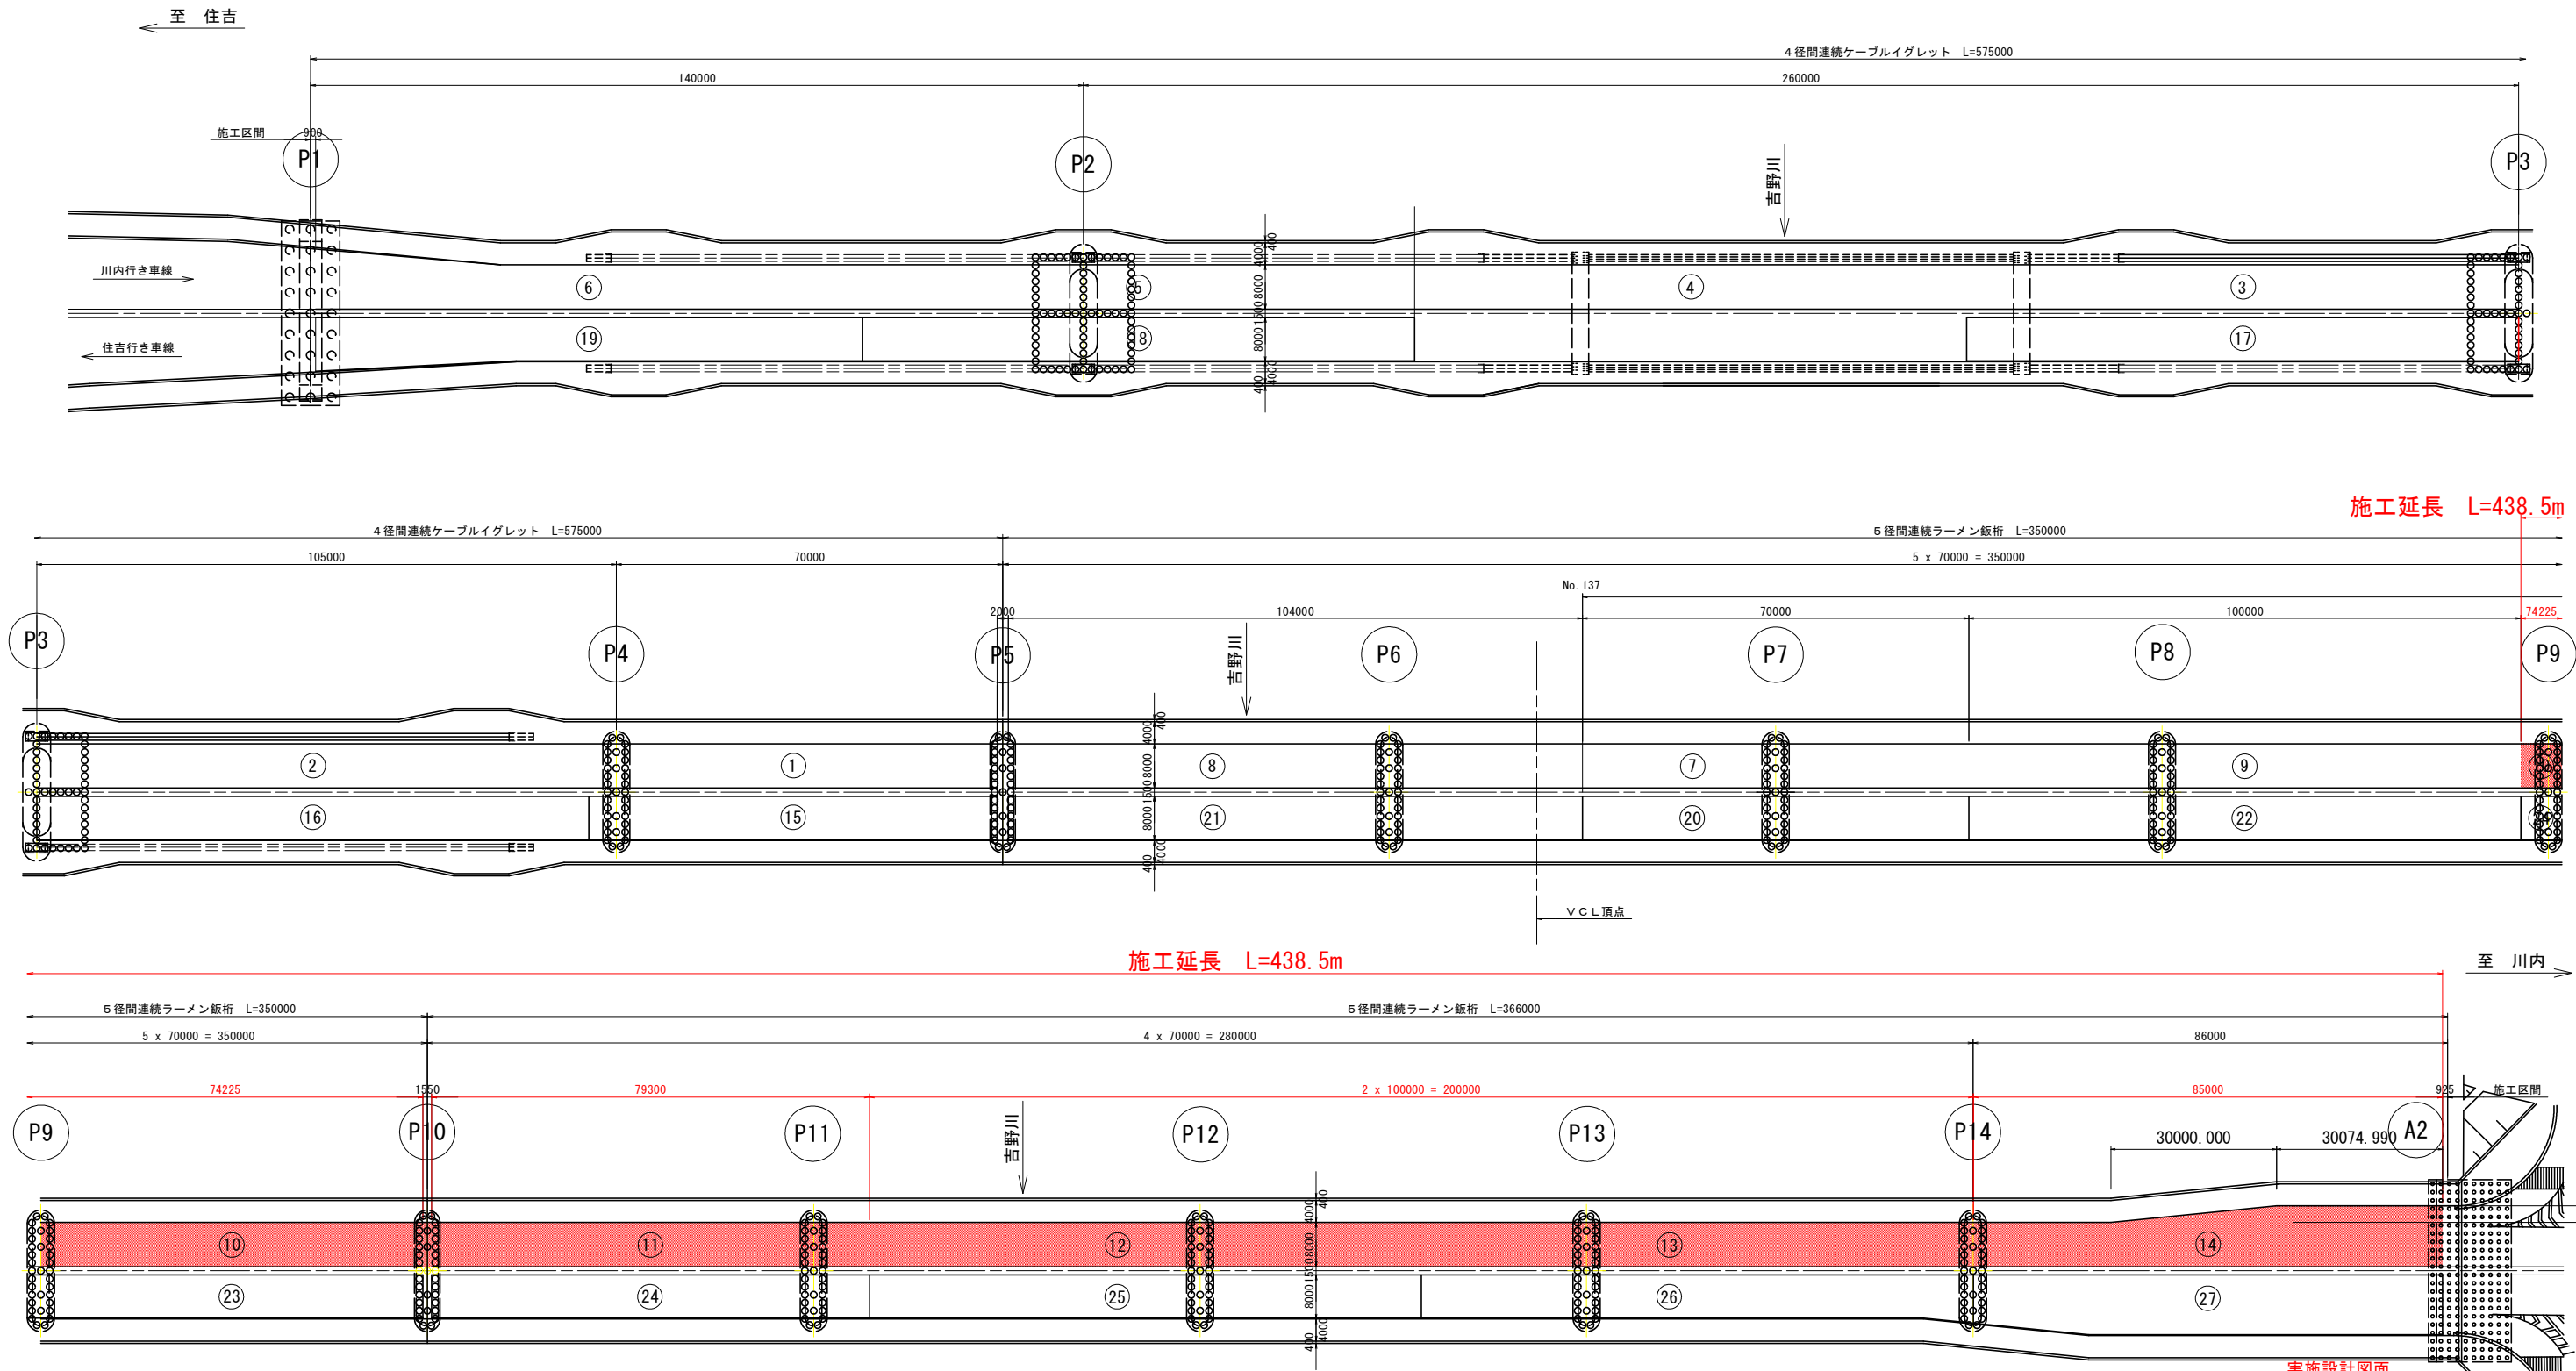

舗装施工フロー

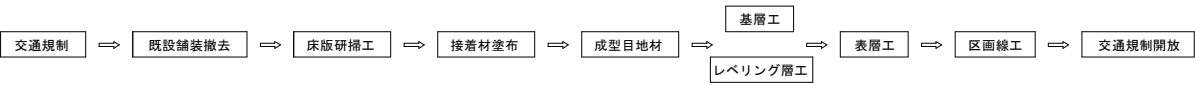

- ※1 1サイクル(1週間)における施工区間は延長100mを基本とする。
- ※2 既設舗装内への耐水を防止するため、伸縮装置で区切られた区間のうち、縦断勾配上側から順番に施工していく。
- ※3 施工順序の目安として、施工区間毎に①～②⑦の番号を振り分けている。(南行き区間は①⑤～②⑦)


実施設計図面

工事名	R7徳島 徳島環状線(阿波しらさぎ大橋) 徳・川内他 舗装修繕工事		
路線名等	徳島環状線		
工事箇所	徳島市川内町鶴島他(阿波しらさぎ大橋)		
図面名	舗装詳細図(その1)		
縮尺	1:600	図面番号	2 / 3
会社名			
事業者名	徳島県東部県土整備局<徳島>		


舗装詳細図(その2) S=1:600

各ブロック詳細図(上流側)


10 ~ 13

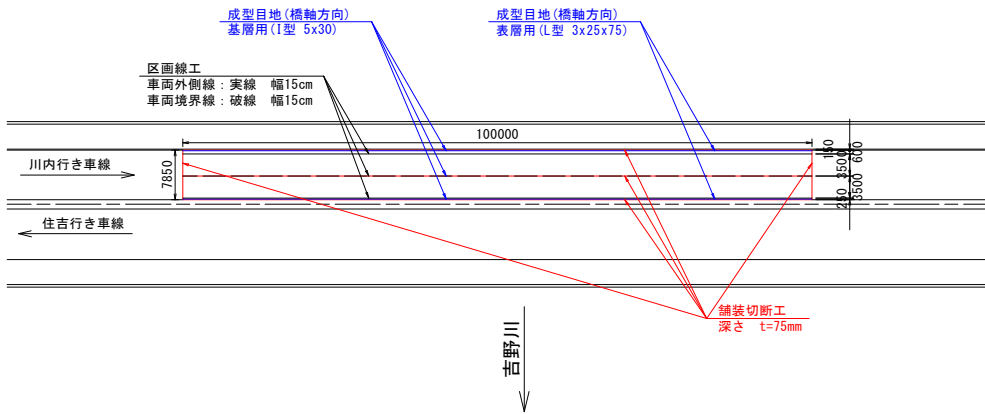


断面図 S=1:100

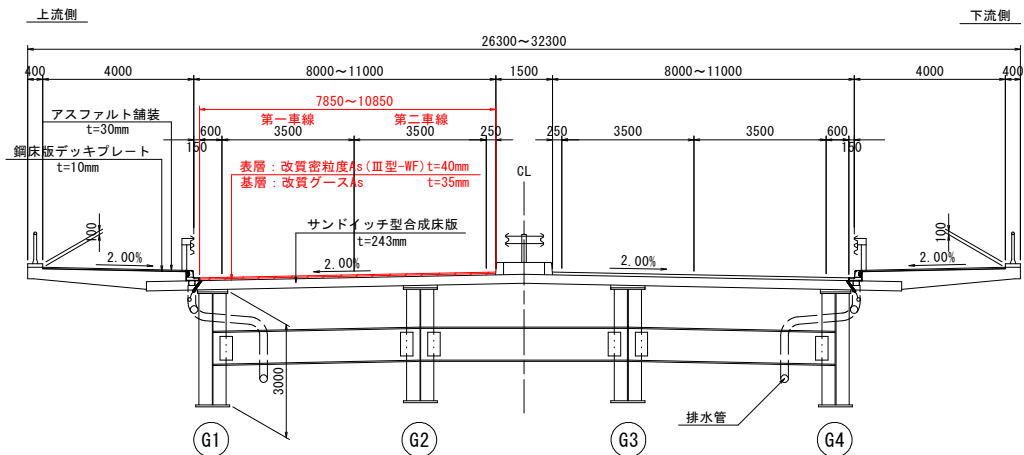

14

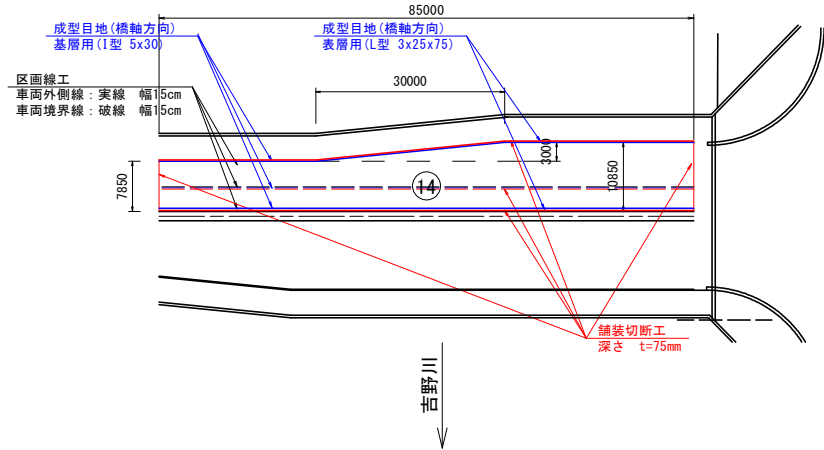


防水層構成断面図

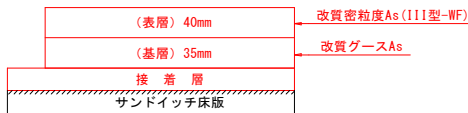


端部処理詳細図 S=1:3

橋軸直角方向断面

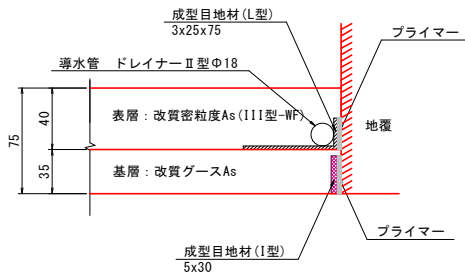

橋軸方向断面

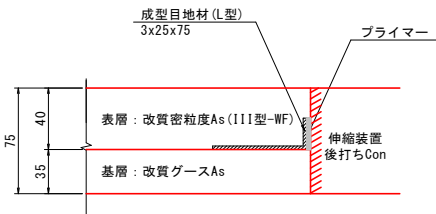

実施設計図面

工事名	R7橋土 徳島環状線(阿波しらさぎ大橋) 徳・川内他 舗装修繕工事		
路線名等	徳島環状線		
工事箇所	徳島市川内町鶴島他(阿波しらさぎ大橋)		
図面名	舗装詳細図(その2)		
縮尺	1:600	図面番号	3 / 3
会社名			
事業者名	徳島県東部県土整備局<徳島>		